



町田市公民館改築に伴う地質調査

調査位置図

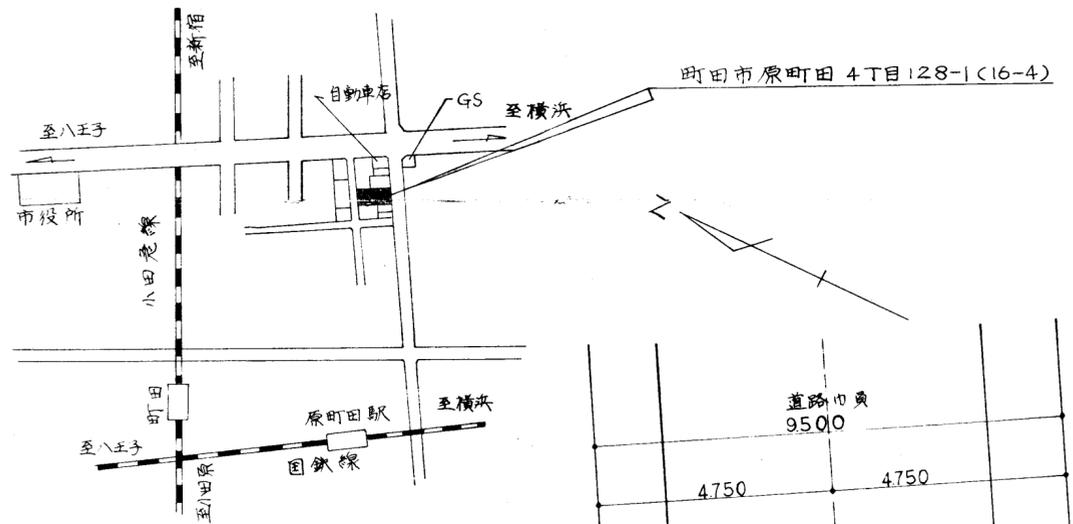

調査位置図

(縮尺=1:100)

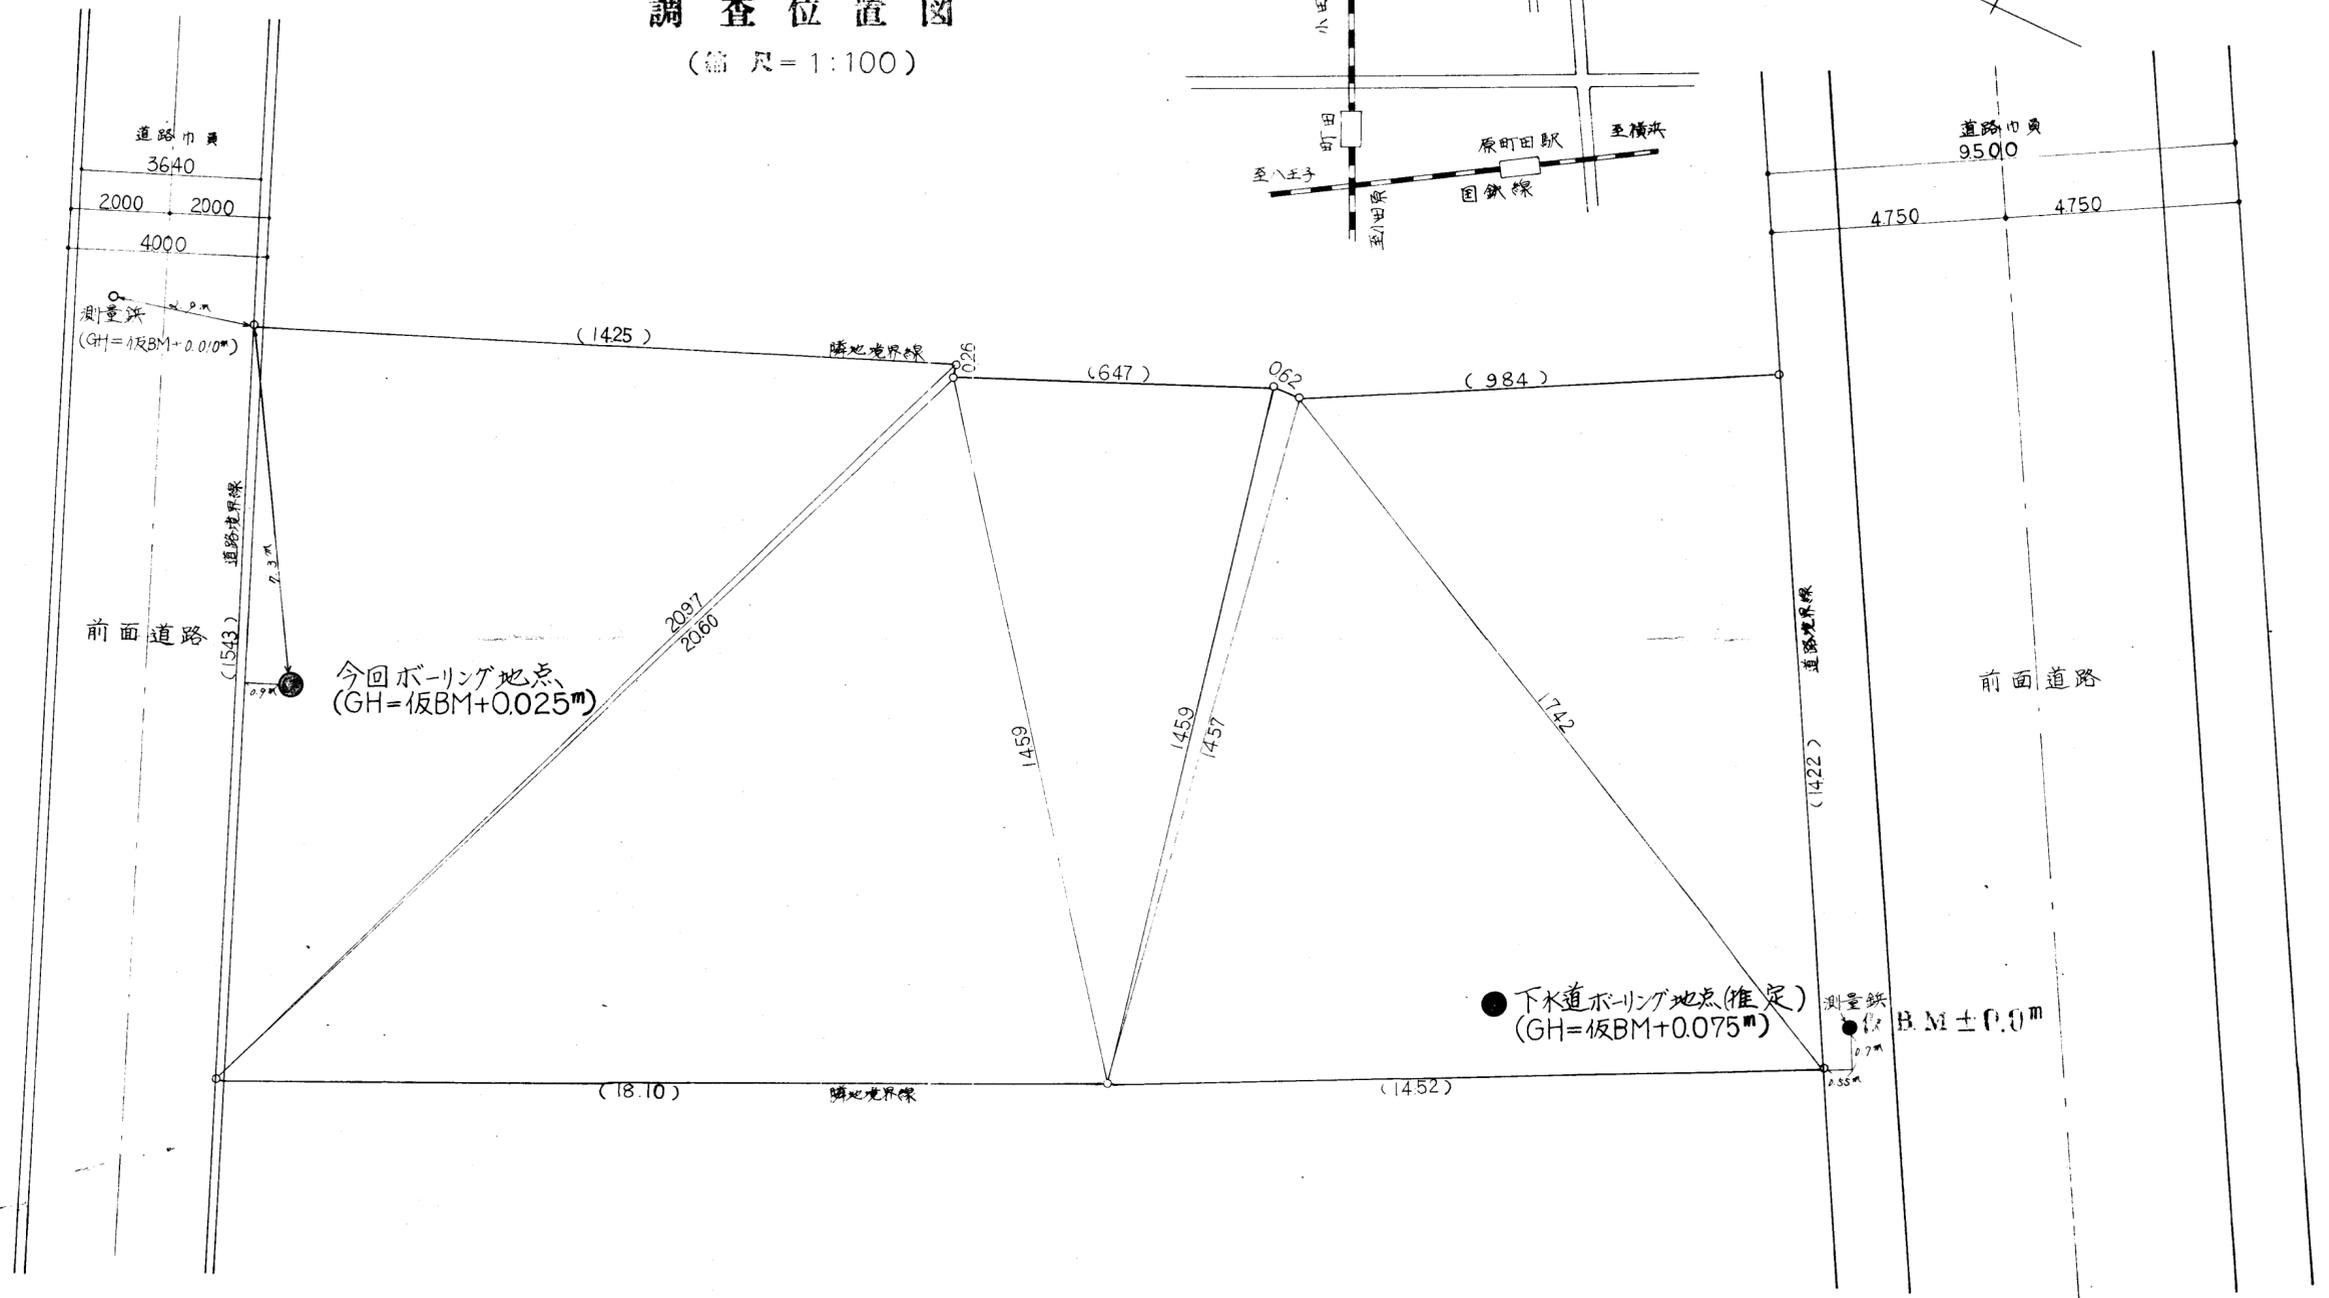

土質柱状図

報告用紙

調査名・調査地点 町田市公民館改築に伴う地質調査

標高 168.1 + 0.025 m

調査年月日 51年1月20日~51年1月21日

ボーリング孔: No. /

孔内水位 GL - 6.90 m

標尺m	標高m	深さm	層厚m	現場観察記録				標準貫入試験						試料採取									
				土質記号	土質名	色調	記事	深さm	打撃回数 貫入量cm	10cmごとの打撃回数			N値						試料番号	深さm	採取方法		
										10cm	20cm	30cm	0	10	20	30	40	50	60				
1	-1.525	1.60	1.60		粘土質ローム	黒褐灰	0.20m迄植物根及び0.5~30%の礫少量混入する以深含水量粘性共に中位、軟弱腐植物混入する	1.15 1.45	6 30	1 10	2 10	3 10		6									
2								2.15 2.45	3 30	1 10	1 10	1 10		3									
3	-3.625	3.70	2.10			茶褐	含水量、粘性共に中位、有機物を混入する	4.15 4.45	2 30	1 10	1 10	1 10		2									3.00
4							3.70m附近より色相が変り火山灰を混入する(土層多)	4.15 4.45	2 30	1 10	1 10	1 10		2									3.30
5							9.00m附近より半固結状を呈し硬い	5.15 5.45	3 30	1 10	1 10	1 10		3									
6					ローム		全般的に均質的である	6.15 6.45	5 30	1 10	2 10	2 10		5									
7						暗茶褐		7.15 7.45	2 30	2 10	2 10	3 10		7									
8								8.15 8.45	6 30	2 10	2 10	2 10		6									
9								9.15 9.45	9 30	2 10	3 10	4 10		9									
10								10.15 10.45	19 30	5 10	5 10	9 10		19									
11	-11.225	11.25	2.55					11.15 11.45	16 30	10 10	2 10	4 10		16									
12	-11.925	12.00	0.25		凝灰質粘土	黄白灰	含水量多し粘性中位火山灰が主体である	12.15 12.45	10 30	2 10	3 10	5 10		10									
13								13.15 13.45	12 30	4 10	3 10	5 10		12									
14					ローム	暗黄褐	含水量やや少なく粘性中位有機物混入する均質的である	14.15 14.45	10 30	3 10	3 10	4 10		10									
15	-15.525	15.60	3.60					15.15 15.45	8 30	2 10	3 10	3 10		8									
16								16.15 16.45	50 10	50 10	50 10												50以上
17					砂礫	暗黄褐	含水量少なく粘土を少量含有する。処々に砂主体の層5~10cm厚に挟有する礫の色は暗青灰(緑)が多く礫径は10~50% max 70%	17.15 17.45	50 13	35 10	15 3												
18								18.15 18.45	50 12	36 10	14 2												
19	-19.025	19.05	3.45					19.00 19.05	50 5	50 5	50 5												

備考:

試料採取方法の記号

- シンウォールサンプラー
- 貫入試験用サンプラー

- デニソン型サンプラー
- ⊕ フォイルサンプラー
- × その他

土質柱状図

報告用紙

調査名・調査地点 下水道幹線及び町田下水処理場
地質調査

標高 板BM + 0.075 m

調査年月日 44年12月20日~44年12月22日

ボーリング孔: No 参考資料

孔内水位 GL-6.40 m

標尺 m	標高 m	深さ m	層厚 m	現場観察記録				標準貫入試験							試料採取									
				土質記号	土質名	色調	記事	深さ m	打撃回数 貫入量 cm	10cmごとの打撃回数			N 値					試料番号	深さ m	採取方法				
										10 cm	20 cm	30 cm	0	10	20	30	40				50	60		
1	-1.25	1.20	1.20	表土	暗茶褐		上部木根及び ガマ混入する	-1.15	3/30	1/10	1/10	1/10	3											
2								-1.45																2.50
3								-2.15	3/30	1/10	1/10	1/10	3											2.80
4								-3.45																
5								-4.15	4/30	1/10	1/10	2/10	4											
6								-4.45																
7								-5.15	4/30	1/10	1/10	2/10	4											
8					ローム	茶褐	腐蝕物を全般的 に混入する。処々に 固結している所あり 11.00m附近に粘 性土を含む	-6.15	4/30	1/10	1/10	2/10	4											
9								-6.45																
10								-7.15	5/30	1/10	2/10	2/10	5											
11								-7.45																
12								-8.15	6/30	2/10	2/10	2/10	6											
13								-8.45																
14								-9.15	6/30	1/10	2/10	3/10	6											
15								-9.45																
16								-10.15	9/30	2/10	3/10	4/10	9											
17								-10.45																
18								-11.15	11/30	3/10	4/10	4/10	11											
19								-11.45																
20								-12.15	8/30	2/10	3/10	3/10	8											
21								-12.45																
22								-13.15	6/30	2/10	2/10	2/10	6											
23								-13.45																
24								-14.15	7/30	2/10	2/10	3/10	7											
25								-14.45																
26								-15.15	14/30	4/10	5/10	5/10	14											
27								-15.45																
28								-16.15	50/9	50/9														
29								-16.45																
30								-17.15	50/25	21/10	22/10	7/5												
31								-17.40																
32								-18.15	50/16	31/10	19/6													
33								-18.31																
34								-19.15	50/8	50/8														
35								-19.23																
36								-20.15	50/7	50/7														
37								-20.22																
38								-21.15	50/6	50/6														
39								-21.21																
40								-22.15	50/9	50/9														
41								-22.24																
42								-23.15	50/5	50/5														
43								-23.20																
44								-24.15	50/11	48/10	2/1													
45								-24.26																
46								-25.15	50/8	50/8														
47								-25.23																

備考:

試料採取方法の記号

- シンウォールサンプラー
- 貫入試験用サンプラー

- デニソン型サンプラー
- ⊕ フォイルサンプラー
- × その他

調査位置図縮尺 1/200

